


計画平面図


S=1:500

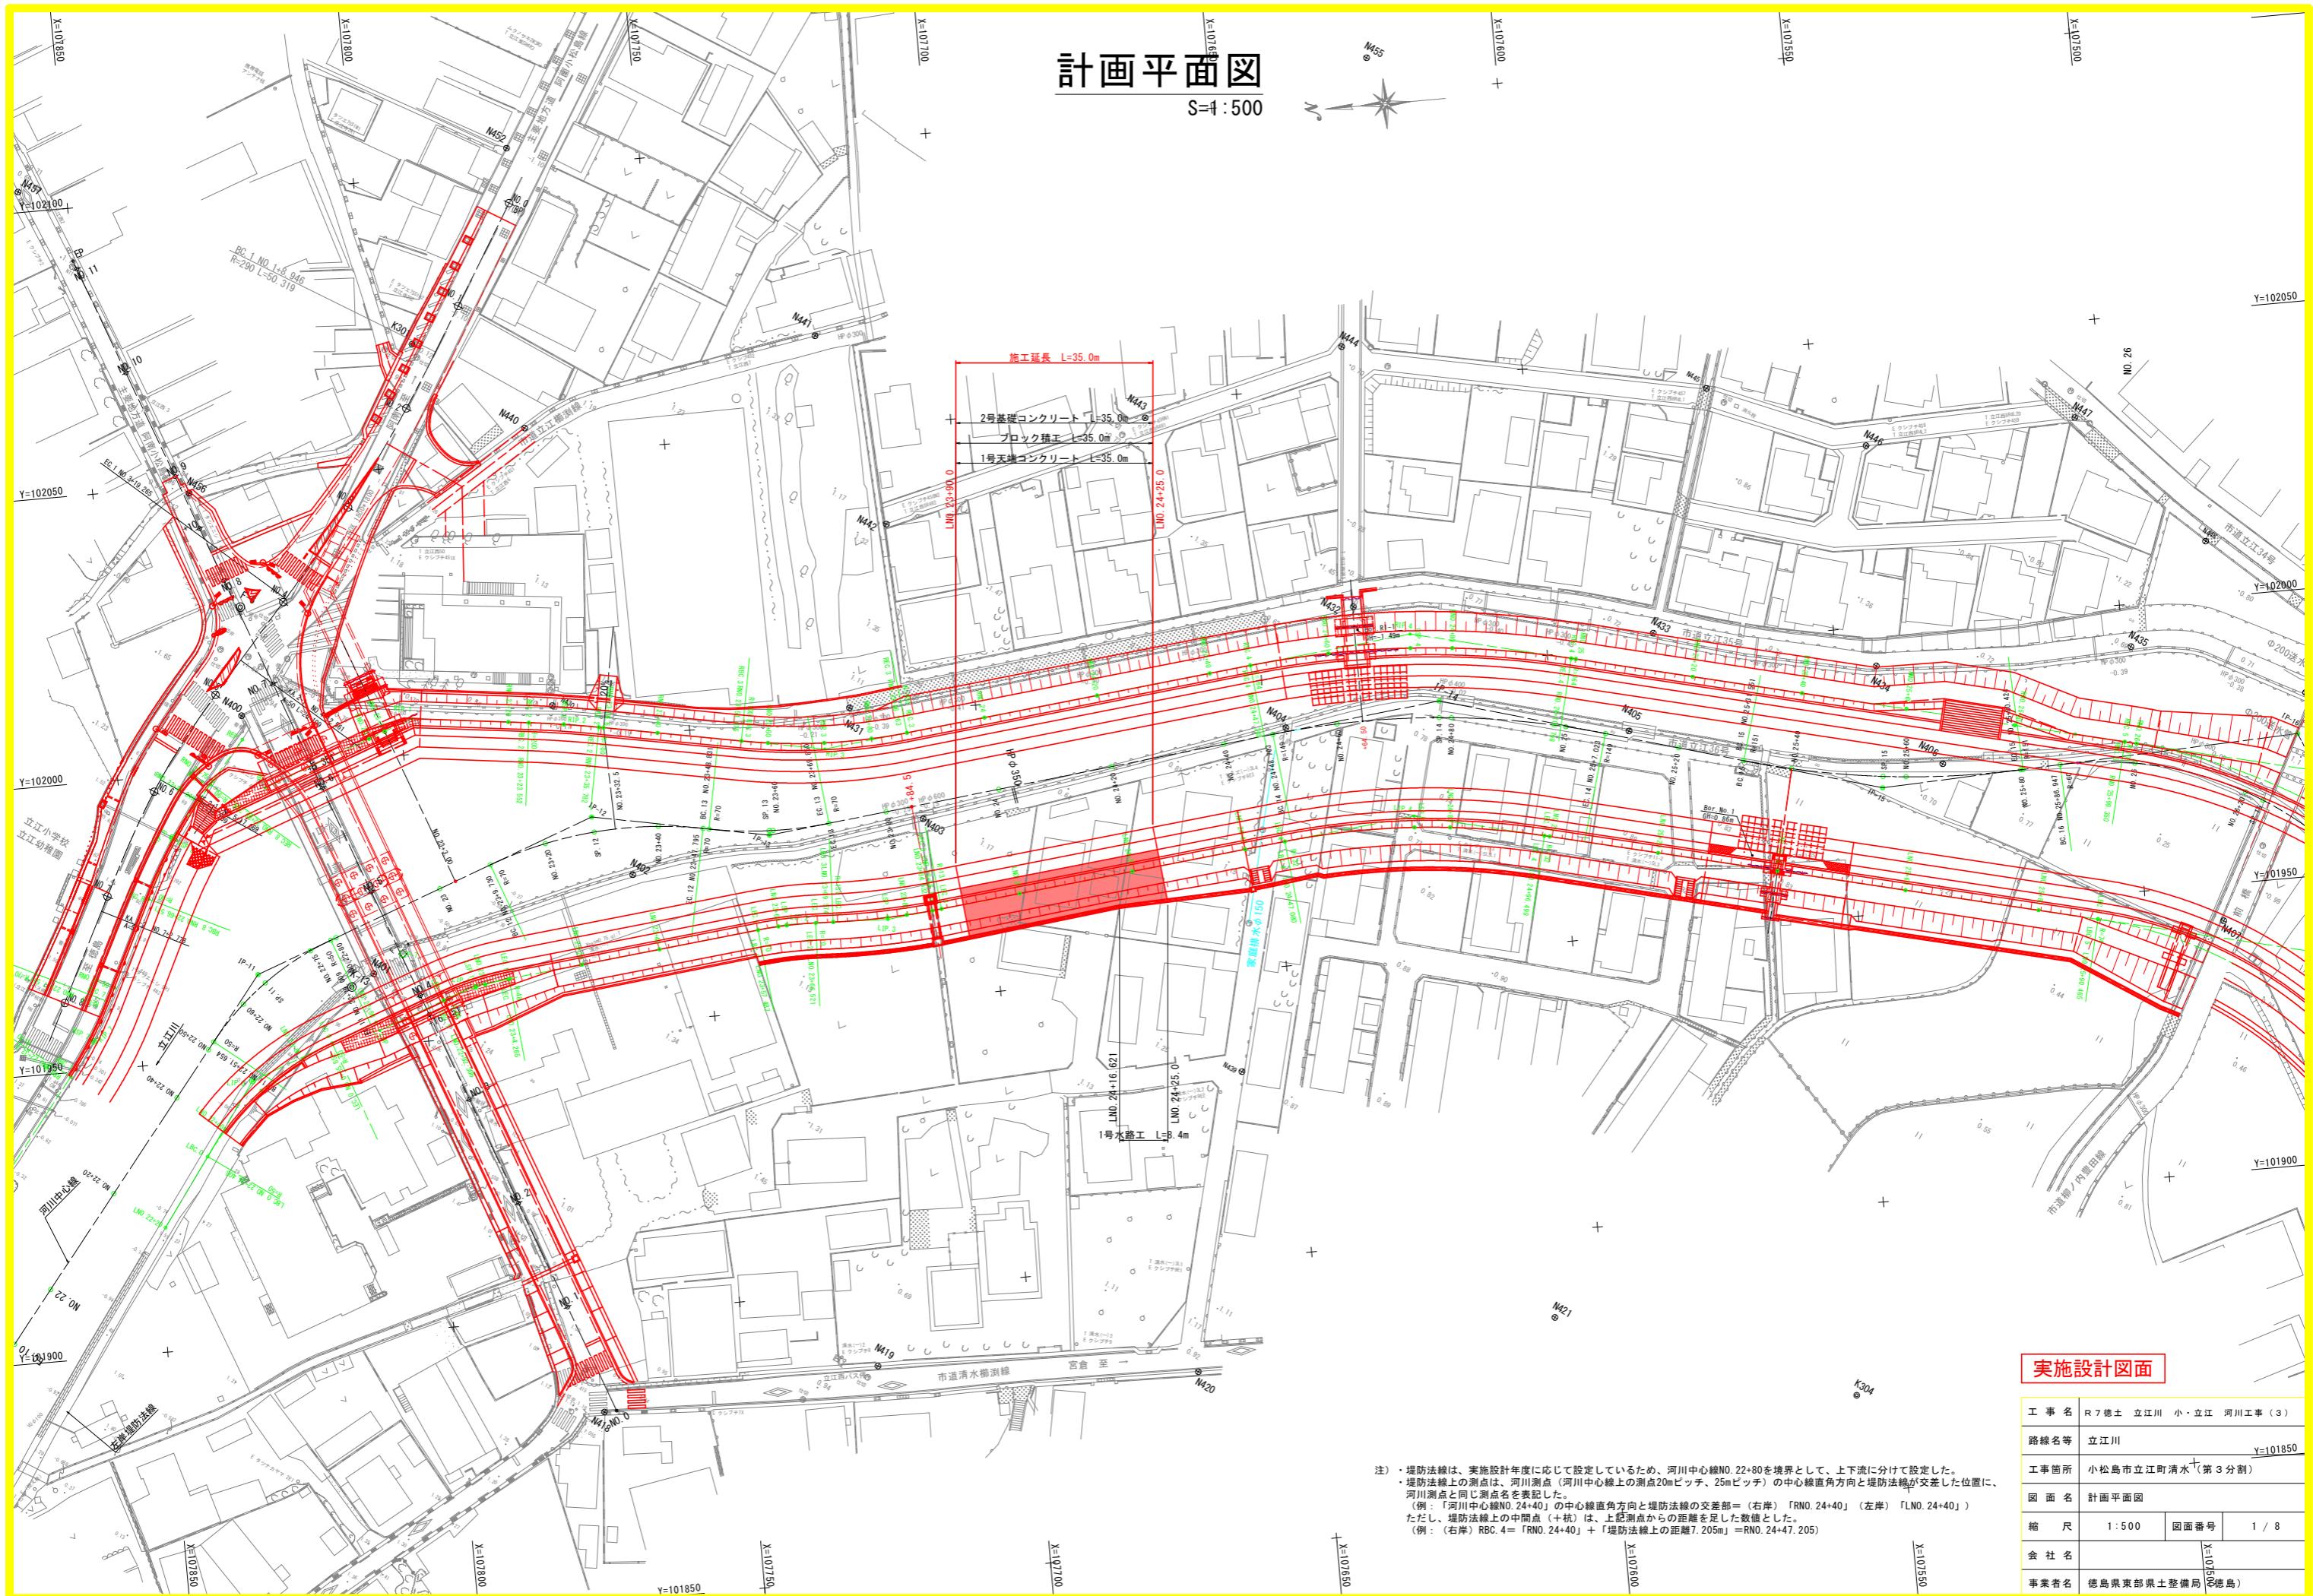

実施設計図面

工事名	R7徳土立江川小・立江河川工事(3)
路線名等	立江川
工事箇所	小松島市立江町清水(第3分割)
図面名	計画平面図
縮尺	1:500
会社名	
事業者名	徳島県東部県土整備局(徳島)

注) 堤防法線は、実施設計年度に応じて設定しているため、河川中心線N0. 22+80を境界として、上下流に分けて設定した。
・堤防法線上の測点は、河川測点(河川中心線上的測点20mピッチ、25mピッチ)の中心線直角方向と堤防法線が交差した位置に、
河川測点と同じ測点名を表記した。
(例:「河川中心線N0. 24+40」の中心線直角方向と堤防法線の交差部=(右岸)「RNO. 24+40」(左岸)「LNO. 24+40」)
ただし、堤防法線上の中間点(+杭)は、上記測点からの距離を足した数値とした。
(例: (右岸) RBC. 4 = 「RNO. 24+40」 + 「堤防法線上の距離7.205m」 = RNO. 24+47.205)

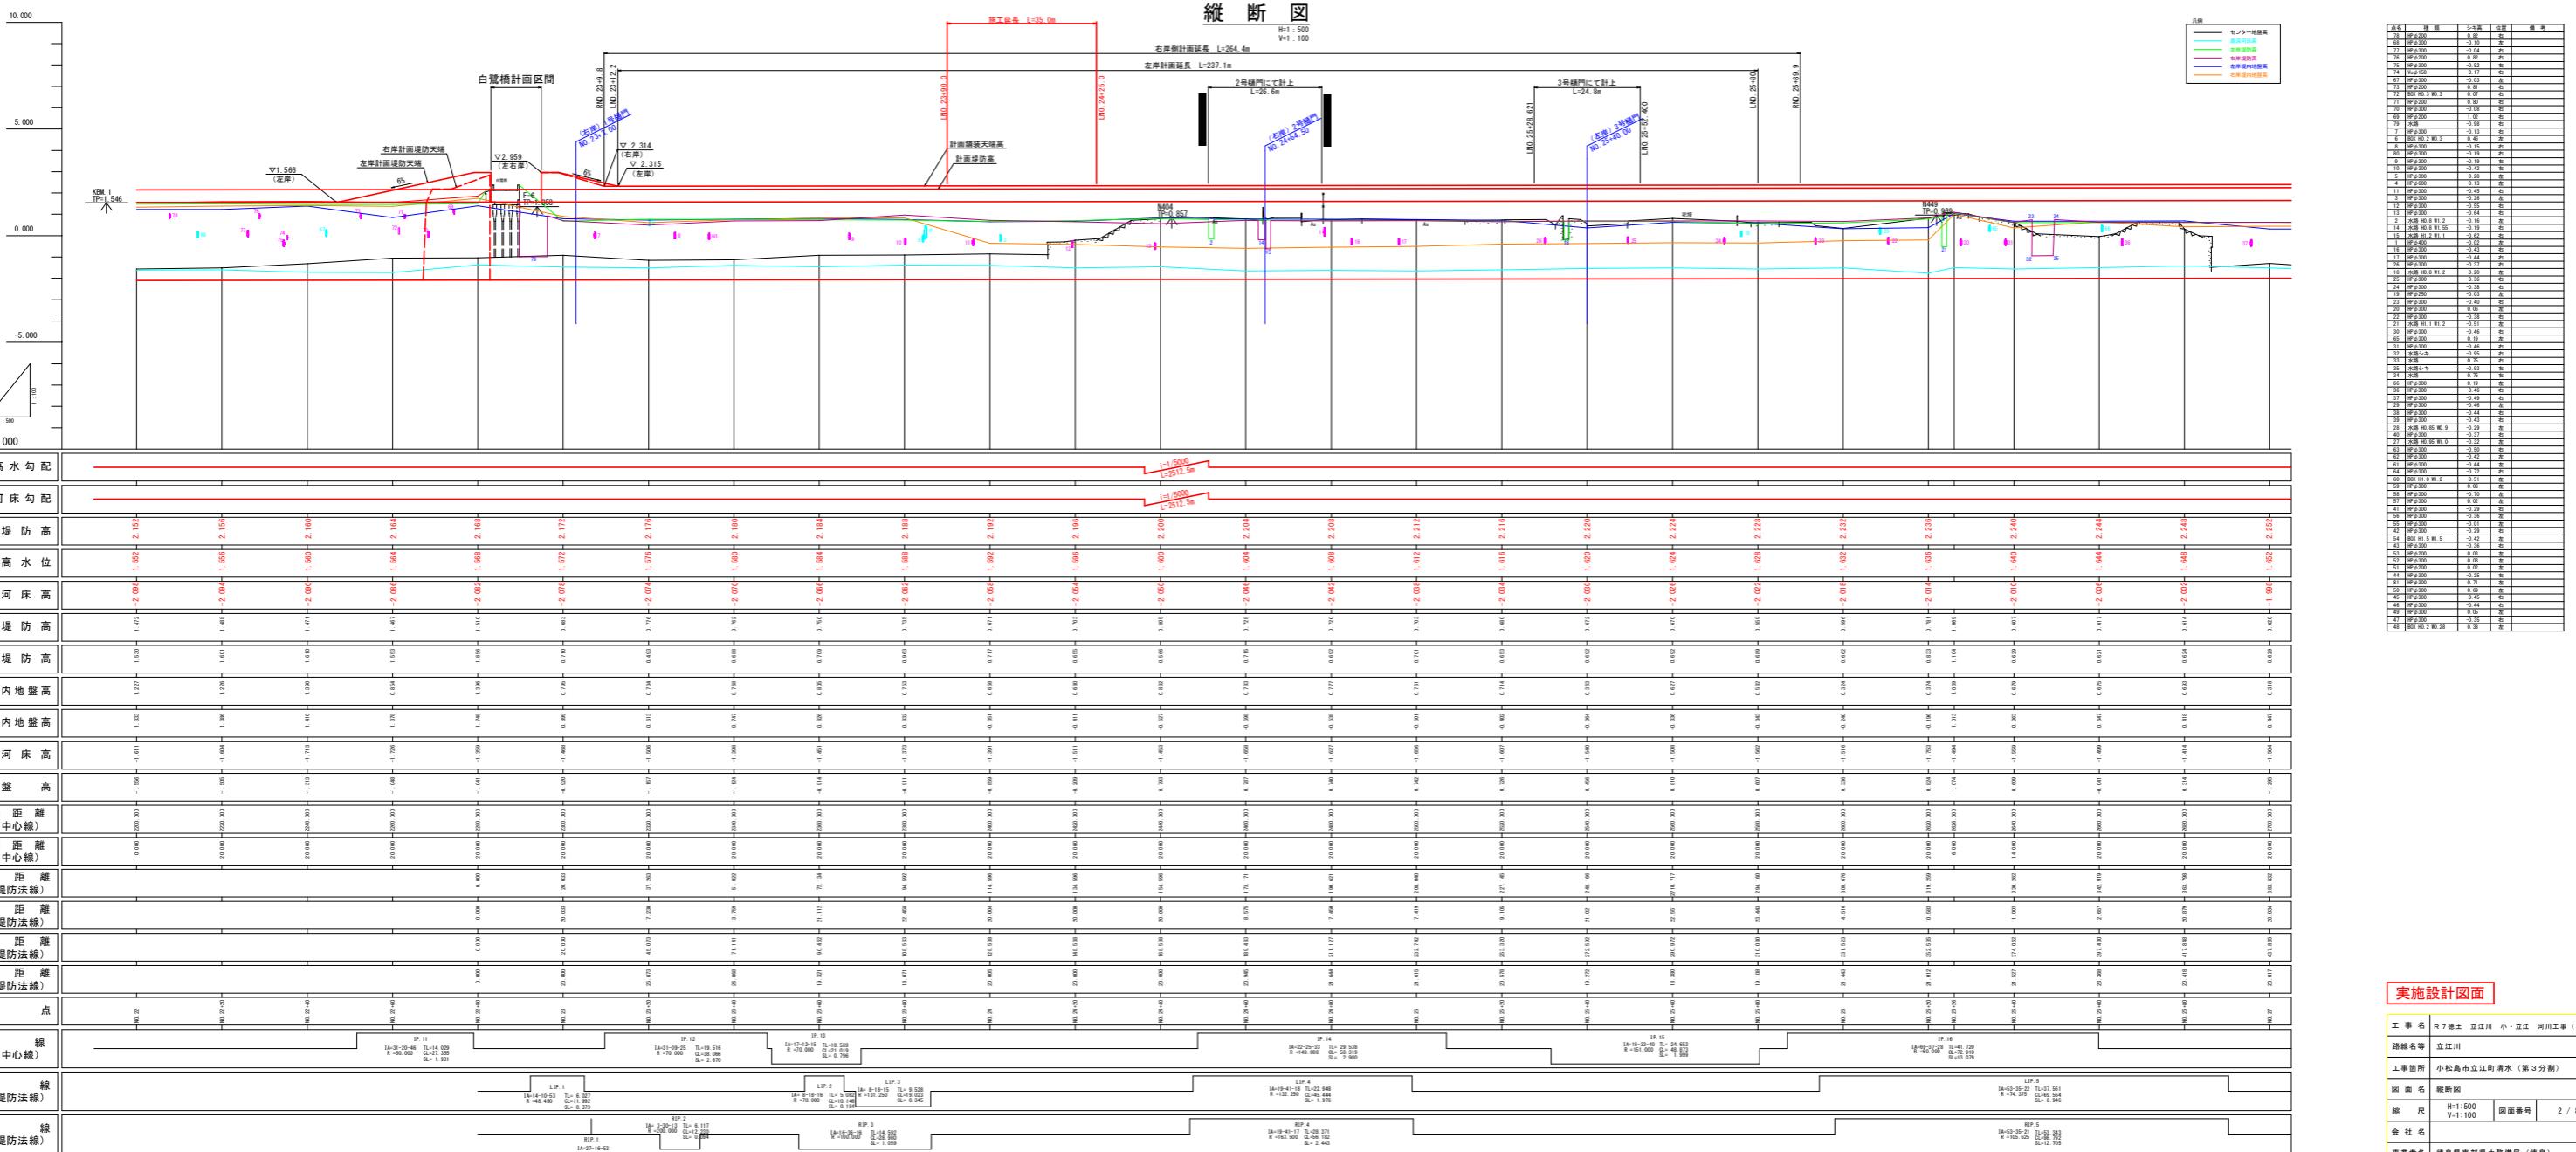


標準断面図

S=1:100

No. 24

GH=

FRI

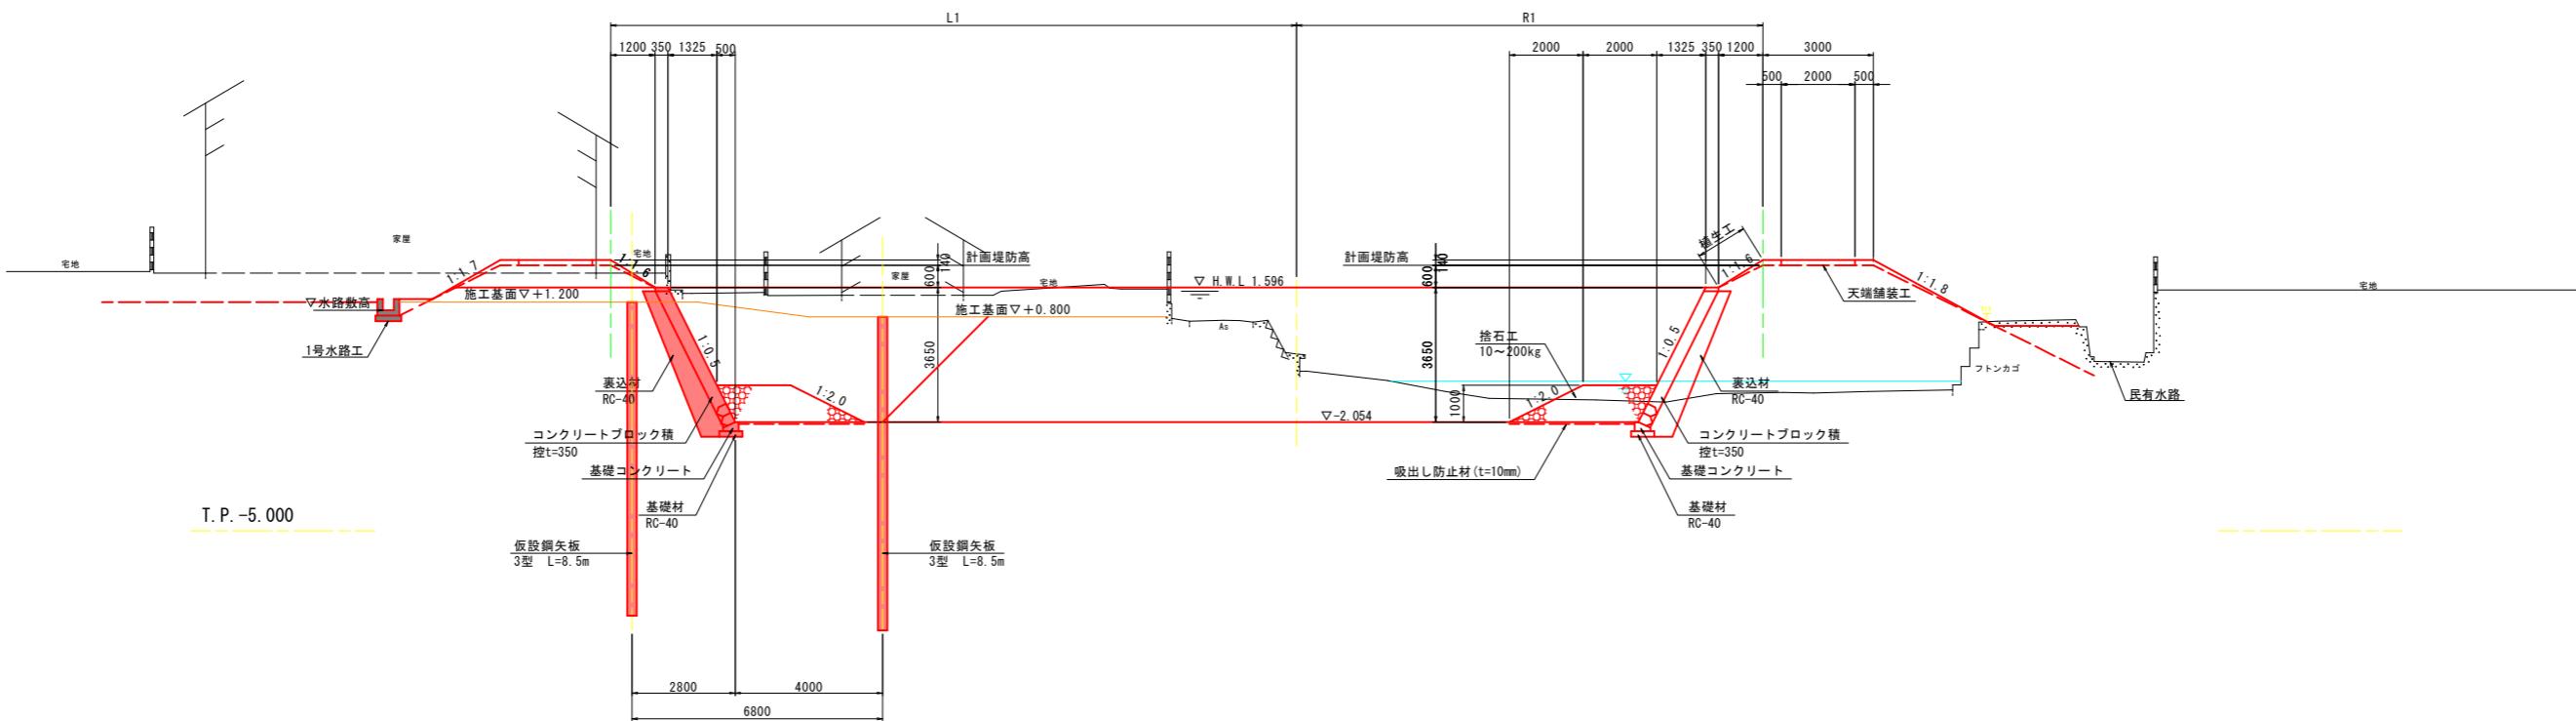

実施設計図面

工事名	R7徳土立江川小・立江河川工事(3)		
路線名等	立江川		
工事箇所	小松島市立江町清水(第3分割)		
図面名	標準断面図		
縮尺	1:100	図面番号	3 / 8
会社名			
事業者名	徳島県東部県土整備局(徳島)		

※護岸基礎工については、施工前に地盤支持力を確認したうえで、支持力が不足する場合は、地盤改良等を検討すること。
※護岸基礎の基礎材については、施工前に基礎底版付近の土質状況を確認したうえで、必要性を検討すること。

(左岸土工)		No. 24
施工ヤード	m ³	4.7
掘削	板縫切内	m ³ 18.6
河道掘削	m ³	4.1
盛土	4.0m以上	m ³ -
施工ヤード	2.5m以上4.0m未満	m ³ -
2.5m未満	m ³	-
4.0m以上	m ³	2.3
盛土	2.5m以上4.0m未満	m ³ -
2.5m未満	m ³	0.7
切土法面整形	m ²	4.0
盛土法面整形	m ² (川裏) (川表)	0.3 -
ブロック撤去	m ²	-
コンクリート取壟し	m ²	-
石積み撤去	m ²	-
舗装版破砕(アスファルト)	m ²	-
かごマット撤去	m	-


(左岸矢板打設工)		(裏側) (表側)	
床掘	土砂	m ³ 0.6	0.6
埋戻	W < 1.0 m	m ³ 0.6	0.3
(左岸矢板引抜工)		(裏側) (表側)	
床掘	土砂	m ³ 0.6	-
埋戻	W < 1.0 m	m ³ 0.6	-

横断図 (1/1)

S=1:100

No. 24

GH=0.859
FH=2.058

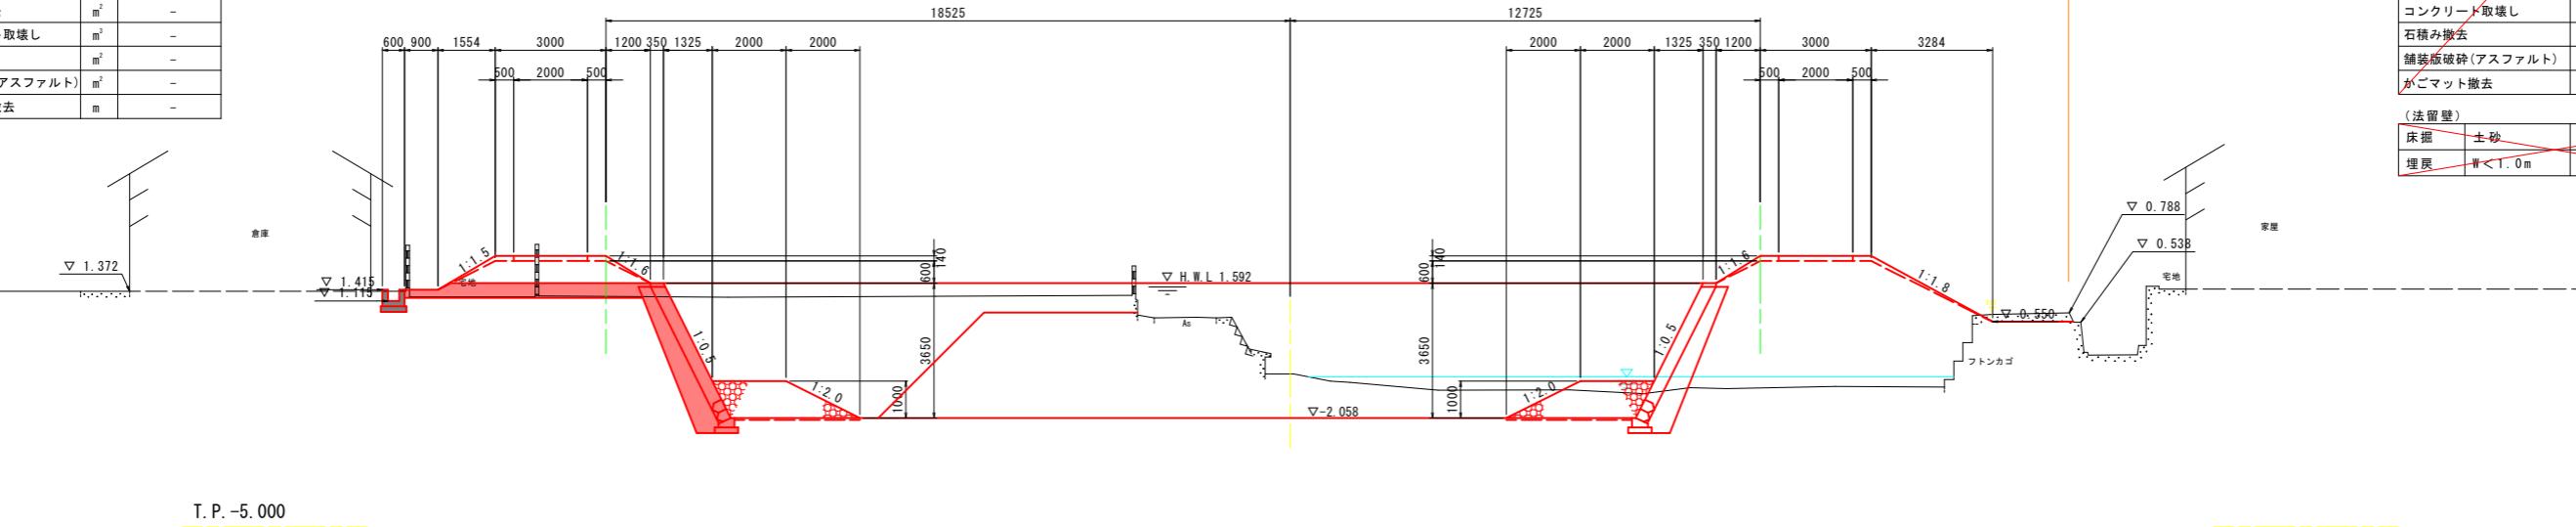


T.P. -5.000

(左岸土工)		No. 24+20
掘削	m ³	10.0
板縫切内	m ³	18.6
河道掘削	m ³	4.1
盛土	4.0m以上	m ³ -
施工ヤード	2.5m以上4.0m未満	m ³ -
2.5m未満	m ³	-
4.0m以上	m ³	2.4
盛土	2.5m以上4.0m未満	m ³ -
2.5m未満	m ³	0.7
切土法面整形	m ²	4.0
盛土法面整形	m ² (川裏) (川表)	0.3 -
ブロック撤去	m ²	-
コンクリート取壟し	m ²	-
石積み撤去	m ²	-
舗装版破砕(アスファルト)	m ²	-
かごマット撤去	m	-

(左岸矢板打設工)		(裏側) (表側)	
床掘	土砂	m ³ 0.6	0.6
埋戻	W < 1.0 m	m ³ 0.6	0.3
(左岸矢板引抜工)		(裏側) (表側)	
床掘	土砂	m ³ 0.6	-
埋戻	W < 1.0 m	m ³ 0.6	-

No. 24+20

GH=0.209
FH=2.054

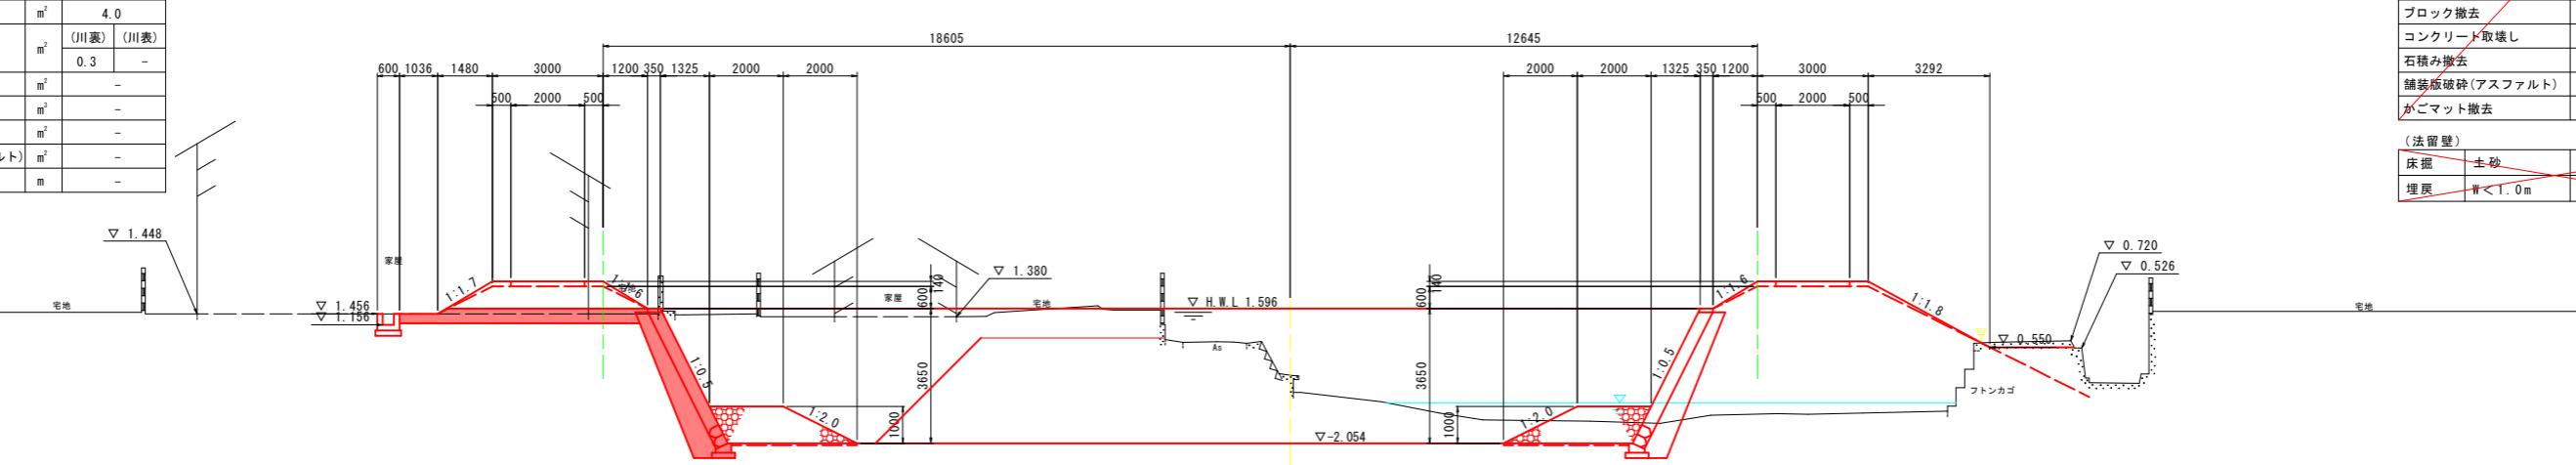

T.P. -5.000

(右岸土工)		No. 24
掘削	板縫切内	m ³ 4.6
掘削	m ³	-
4.0m以上	m ³	17.5
盛土	2.5m以上4.0m未満	m ³ 0.6
2.5m未満	m ³	3.3
2.5m未満(板縫切内)	m ³	0.7
切土法面整形	m ²	-
盛土法面整形	m ² (川裏) (川表)	1.4 3.7
ブロック撤去	m ²	-
コンクリート取壟し	m ²	0.5
石積み撤去	m ²	-
舗装版破砕(アスファルト)	m ²	-
かごマット撤去	m	2.0
(法留壁)		
床掘	土砂	m ³ -
埋戻	W < 1.0 m	m -

(右岸土工)		No. 24+20
掘削	板縫切内	m ³ 3.8
掘削	4.0m以上	m ³ 18.0
盛土	2.5m以上4.0m未満	m ³ 0.6
2.5m未満	m ³	3.3
2.5m未満(板縫切内)	m ³	0.8
切土法面整形	m ²	-
盛土法面整形	m ² (川裏) (川表)	1.4 3.7
ブロック撤去	m ²	-
コンクリート取壟し	m ²	0.5
石積み撤去	m ²	-
舗装版破砕(アスファルト)	m ²	-
かごマット撤去	m	2.0
(法留壁)		
床掘	土砂	m ³ -
埋戻	W < 1.0 m	m -


実施設計図面

N0. 24、N0. 24+20	
工事名	R7徳土立江川小・立江河川工事(3)
路線名等	立江川
工事箇所	小松島市立江町清水(第3分割)
面名	横断図(1/1)
縮尺	1:100
会社名	
事業者名	徳島県東部県土整備局(徳島)
画面番号	4 / 8

護岸工展開図


V=1:100
H=1:400

(左岸側)

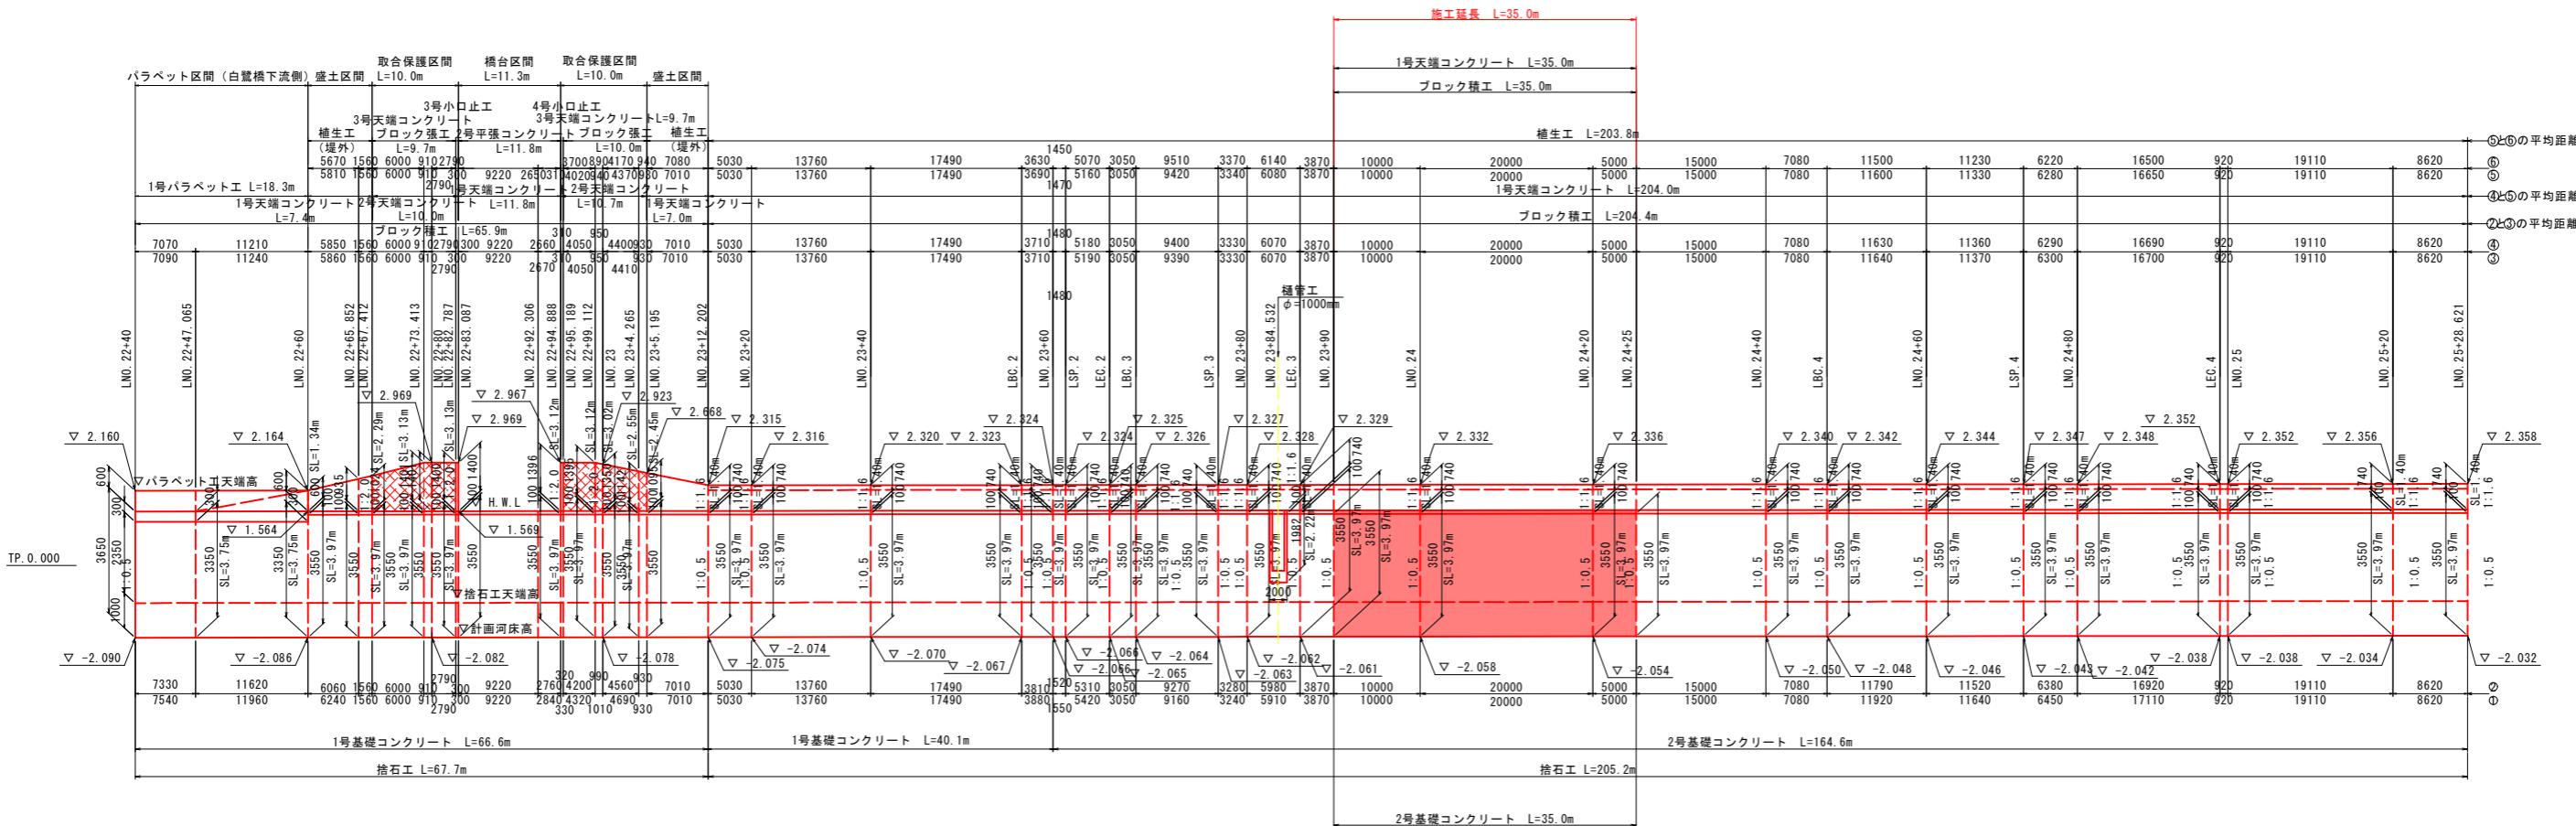

標準區間（白鷺橋上流側）

左岸 : LNO. 23+12.804 ~ LNO. 25+8

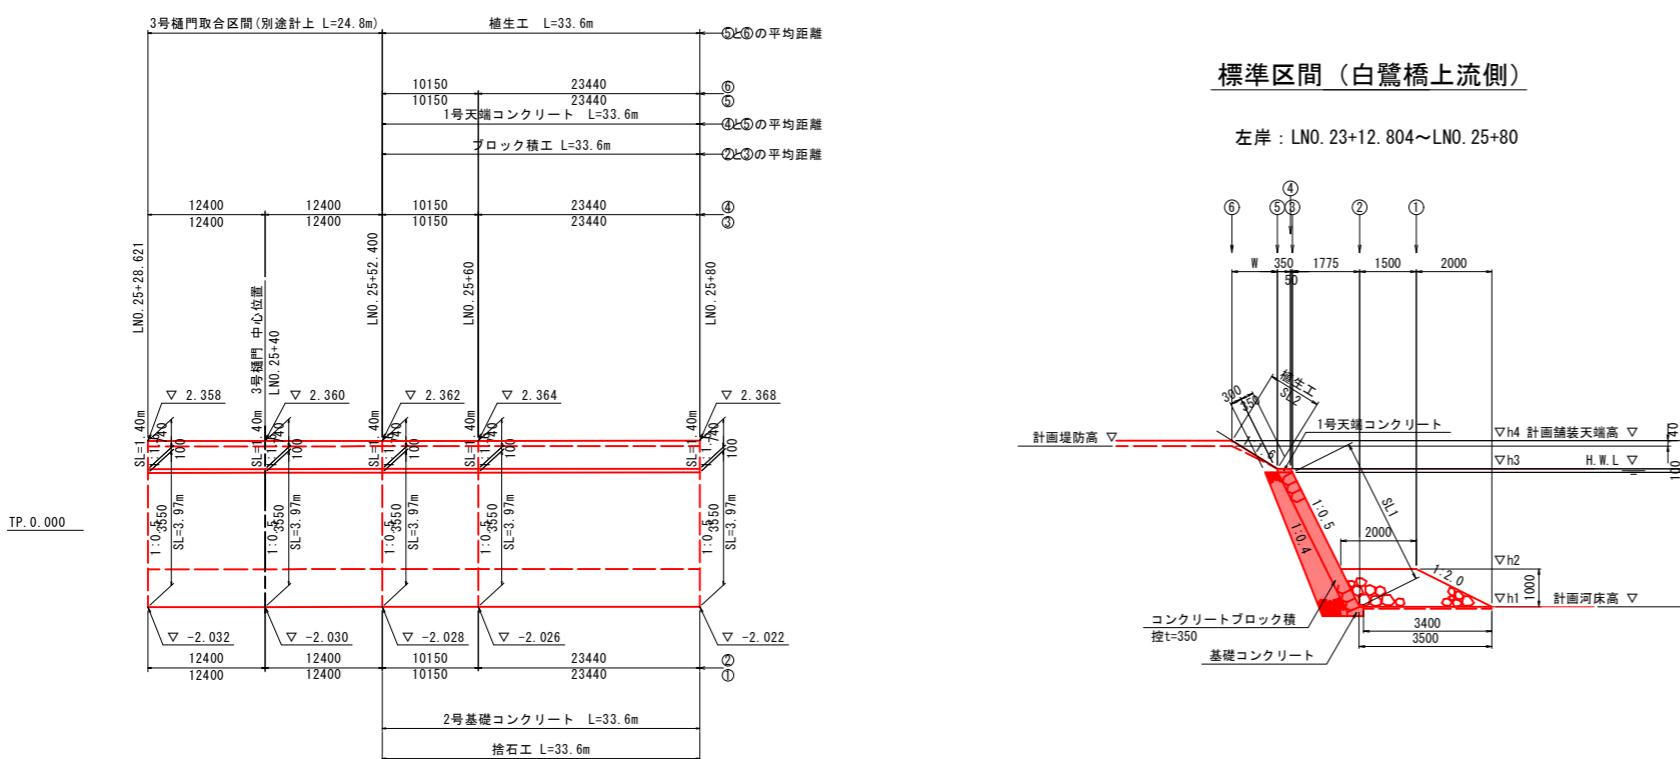

実施設計図面


工事名	R7徳島立江川小・立江河川工事(3)
路線名等	立江川
工事箇所	小松島市立江町清水(第3分割)
図面名	護岸工展開図
縮尺	V=1:100 H=1:400
会社名	
事業者名	徳島県東部県土整備局(徳島)

護岸工構造図

S=1:30


1号天端コンクリート

(コンクリートブロック積天端)

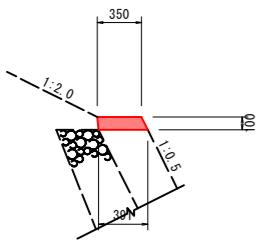

2号基礎コンクリート

左岸 : LN0.23+12.202より上流

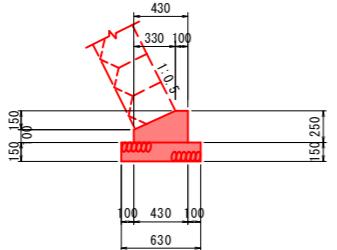

※基礎材の必要性については、
現地盤の状況に応じて、現場にて判断すること。


1号天端コンクリート			
名 称	規 格	単位	数 量
コンクリート	$\sigma_{ck}=18N/mm^2$	m ³	0.037
型 枠	小型構造物	m ²	0.21
目地材	沥青質目地板 t=10mm	m ²	0.004

1.0m当り			
名 称	規 格	単位	数 量
コンクリート	$\sigma_{ck}=18N/mm^2$	m ³	0.083
型 枠	小型構造物	m ²	0.35
基礎材	RC-40 t=150mm	m ³	0.63
基面整正	土 砂	m ³	0.6
目地材	沥青質目地板 t=10mm	m ²	0.01

実施設計図面

工事名	R7徳土立江川小・立江河川工事(3)
路線名等	立江川
工事箇所	小松島市立江町清水(第3分割)
図面名	護岸工構造図
縮 尺	1:30
会 社 名	
事業者名	徳島県東部県土整備局(徳島)

水路工展開図

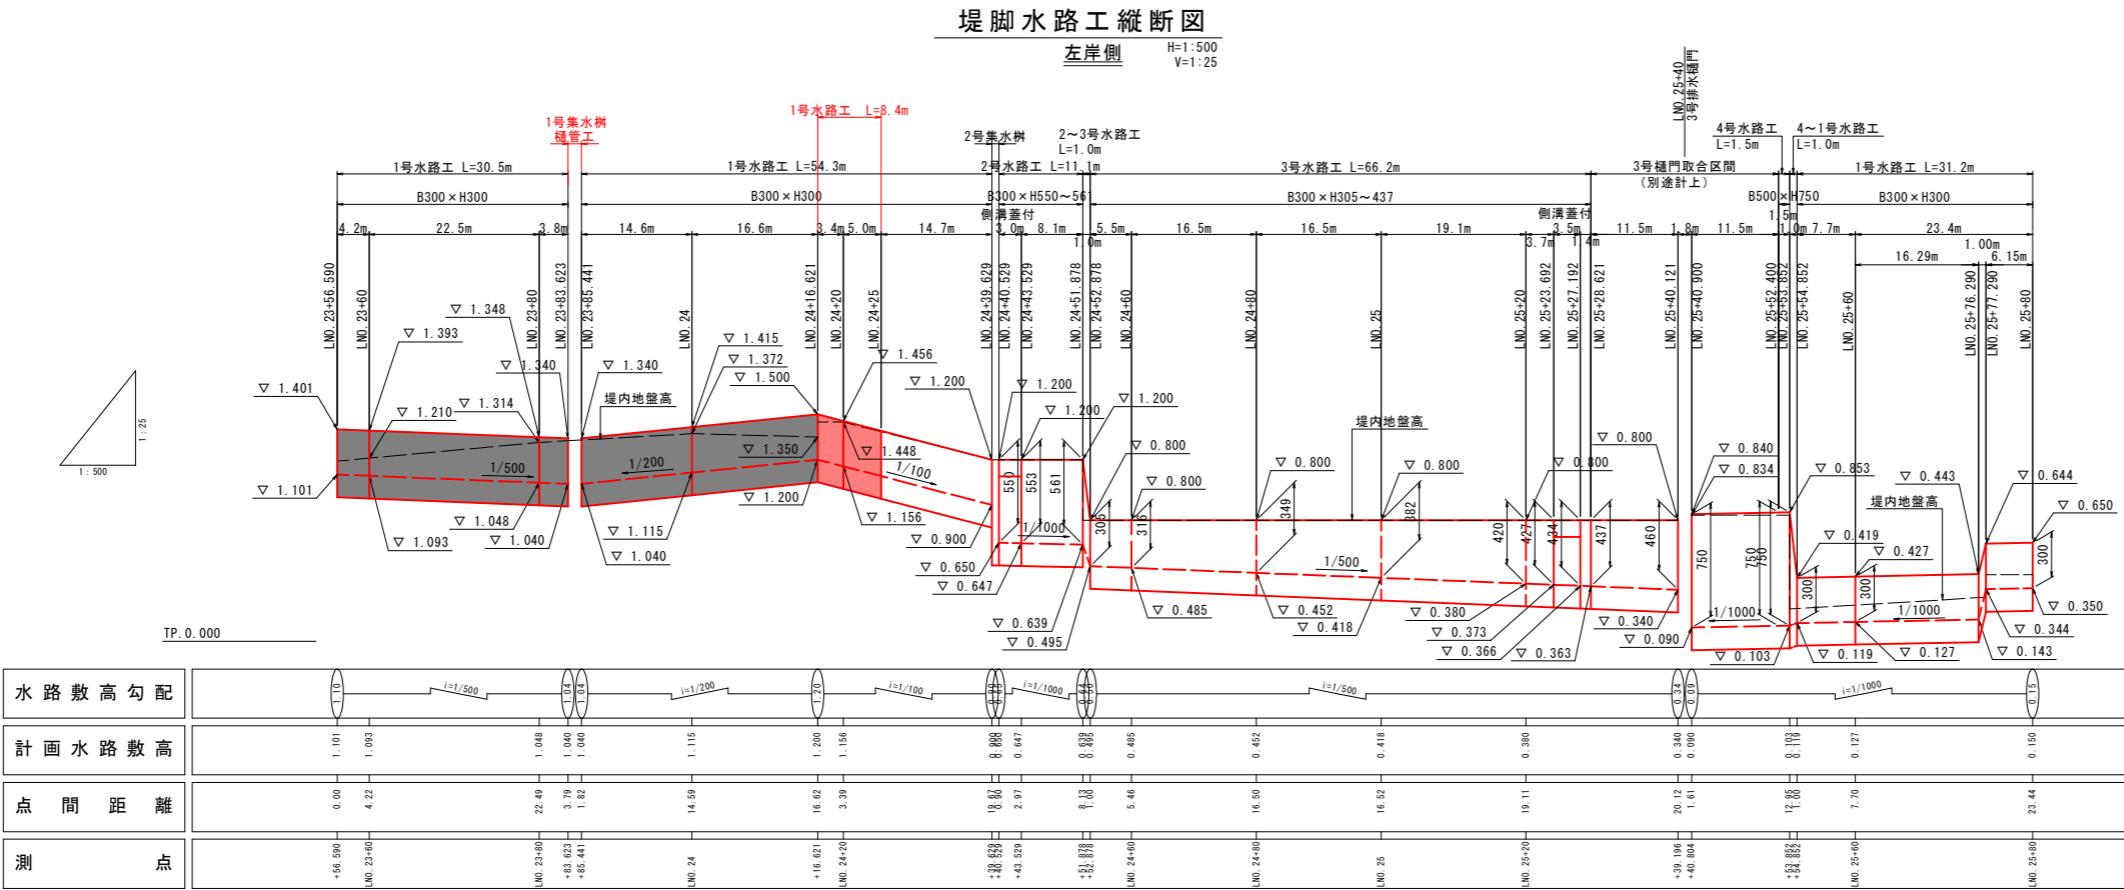


※上流端LNO. 25+76. 290~N. 25+80は、
前橋橋梁詳細設計および4号排水構門詳細設計と調整する。

堤脚水路工構造図

S=1:20

1号水路工

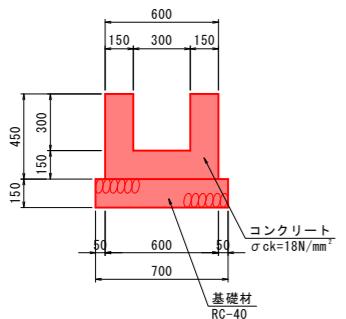


1号水路工			
名 称	規 格	単位	数 量
コンクリート	$\sigma_{ck}=18N/mm^2$	m^3	0.180
型 枠	小型構造物	m^2	1.80
基礎材	RC-40 t=150mm	m^2	0.70
目地材	遮青質目地板 t=10mm	m^2	0.02
基面整正	土砂	m^3	0.70

実施設計図面

工事名	R7徳土立江川小・立江河川工事(3)
路線名等	立江川
工事箇所	小松島市立江町清水(第3分割)
面 名	水路工展開図
縮 尺	図示
会 社 名	
事業者名	徳島県東部県土整備局(徳島)

仮設平面図

【左岸施工時】 S=1:500

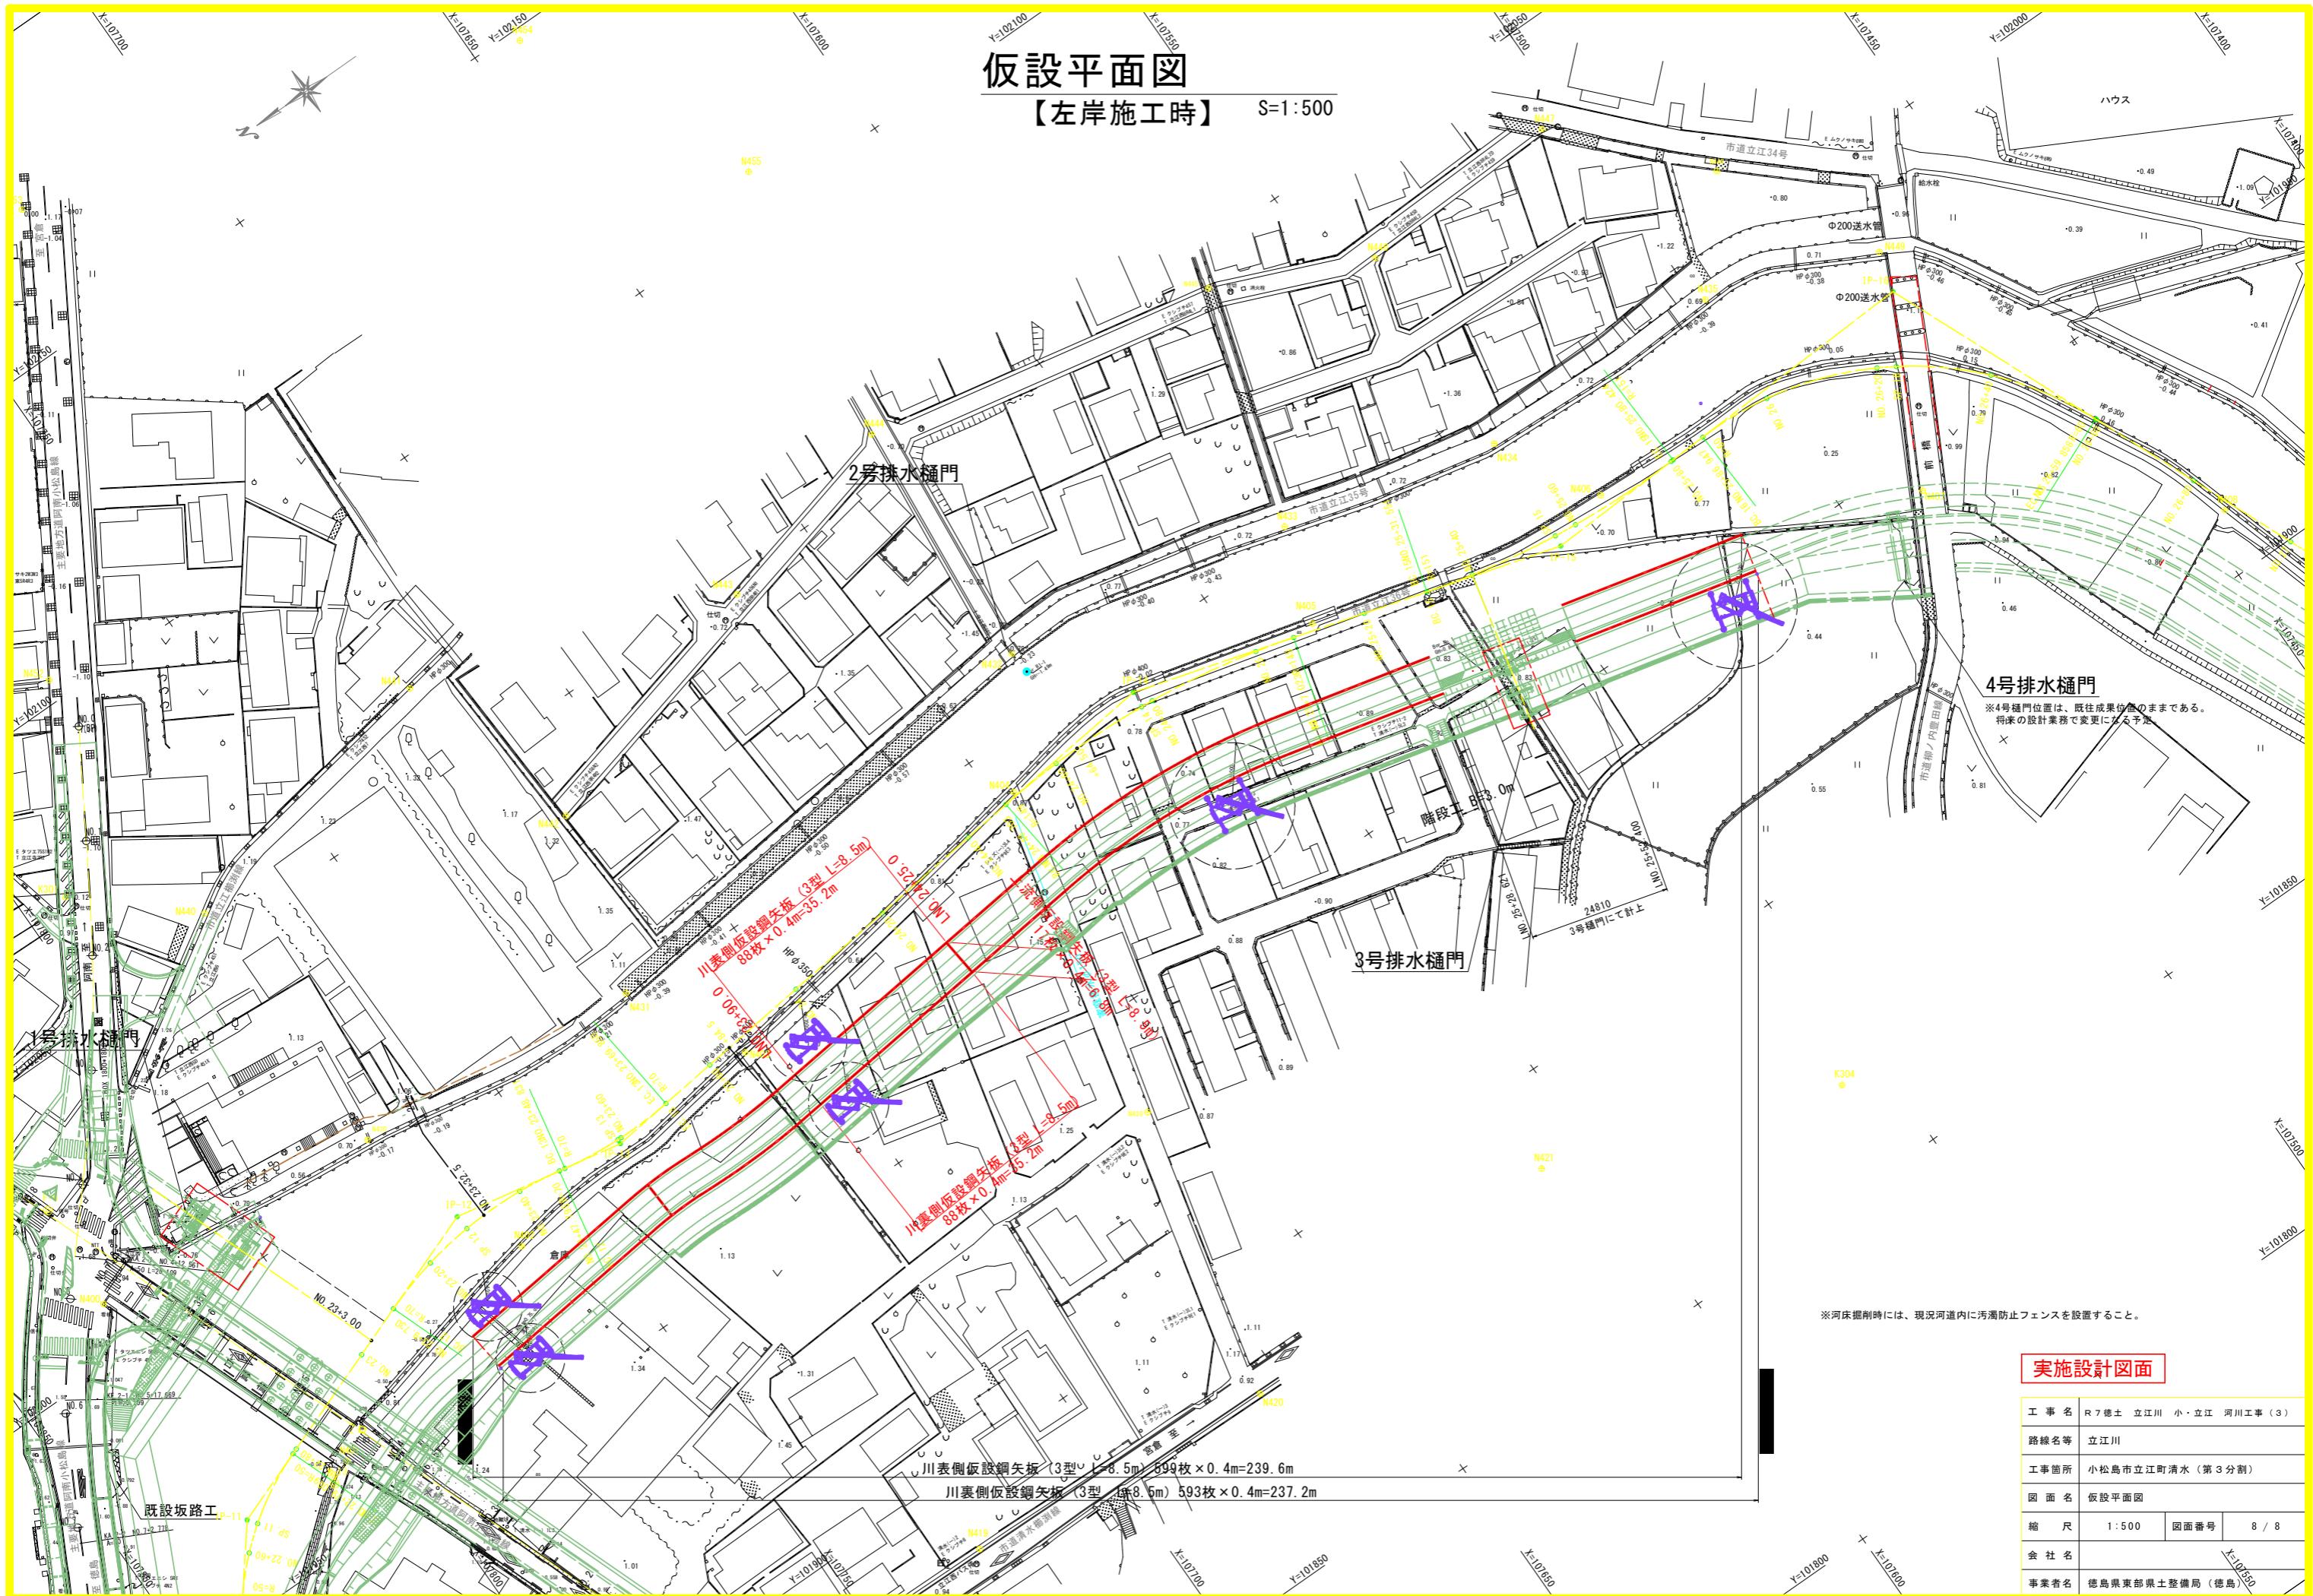

実施設計図面

工事名	R7徳土立江川小・立江河川工事(3)
路線名等	立江川
工事箇所	小松島市立江町清水(第3分割)
図面名	仮設平面図
縮尺	1:500
会社名	
事業者名	徳島県東部県土整備局(徳島)

8 / 8